

- filtri dell'aria ** dati riferiti con temperatura aria ingresso 29,4 °C U.R. 50%

(EC FAN)

DATI UNITA' INTERNA: Tipo: a parete alta Portata d'aria: 570 mc/h (max) Potenza Raffrescamento: 2,0 kW Potenza Riscaldamento: 2,5 kW Potenza assorbita: 53 W Alimentazione: 230V-50Hz Pressione sonora: 40,0 dB(A) Pesi: 8,0 kg Dimensioni (L x H x P): 780x289x215 mm

ventilatori a commutazione elettronica


*dati nominali di targa costuttore

TABELLA ESTRATTORE Tipo: ventilatore centrifugo in linea da muro Protata d'aria: 250 mc/h Prevalenza: 200 Pa Potenza assorbita: 62 W Alimentazione: 230V-50Hz Pressione sonora: 29,0 dB(A) Pesi: 2,8 kg Dimensioni (Ø): 160

Note: Installazione in linea da muro


Pale rovesce


TABELLA FILTRO

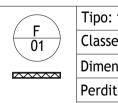



Tipo: filtro ondulato sintetico Classe filtrante G4 (EN779:2012) Dimensioni: 600x300x50 mm Perdite di carico: 50 Pa Note: Telaio e rete di contenimento in acciaio zincato


Media filtrante in poliestere acrilico

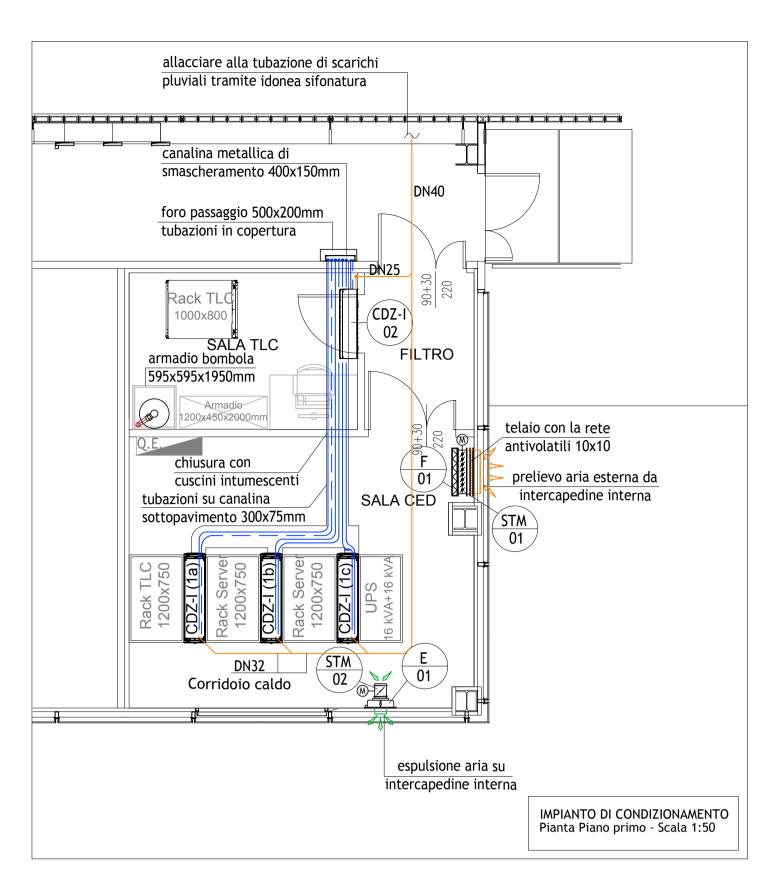


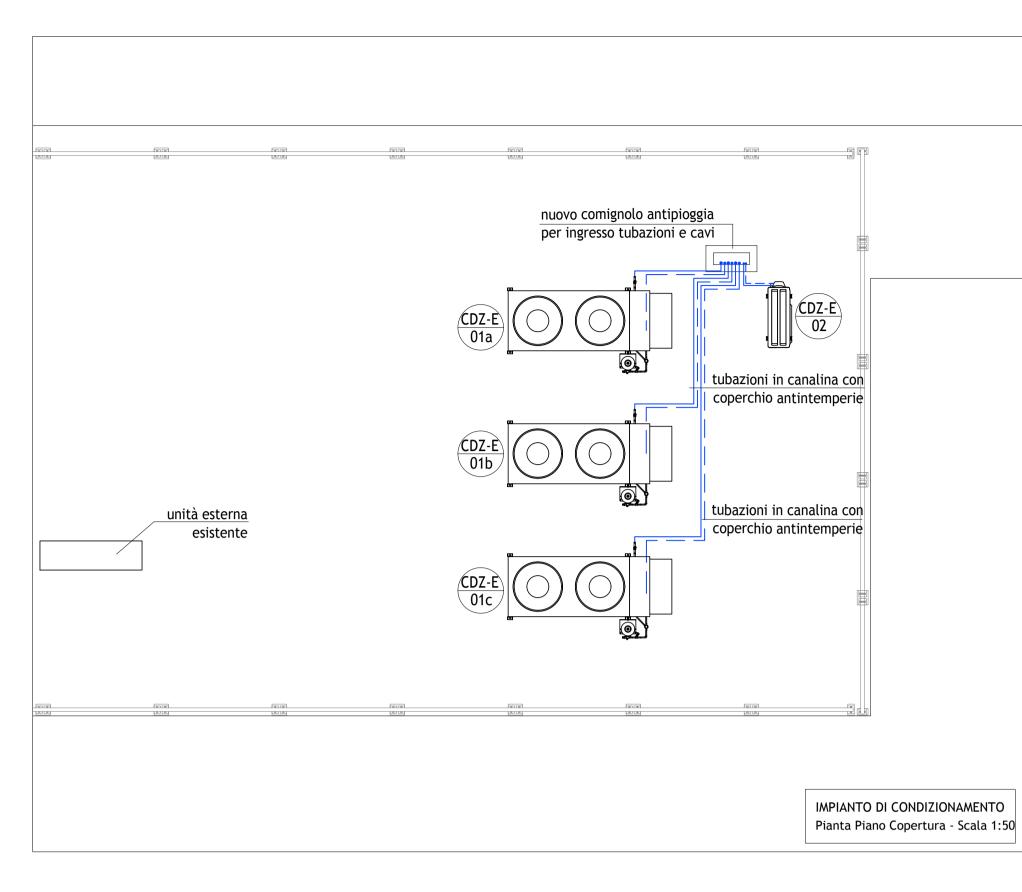


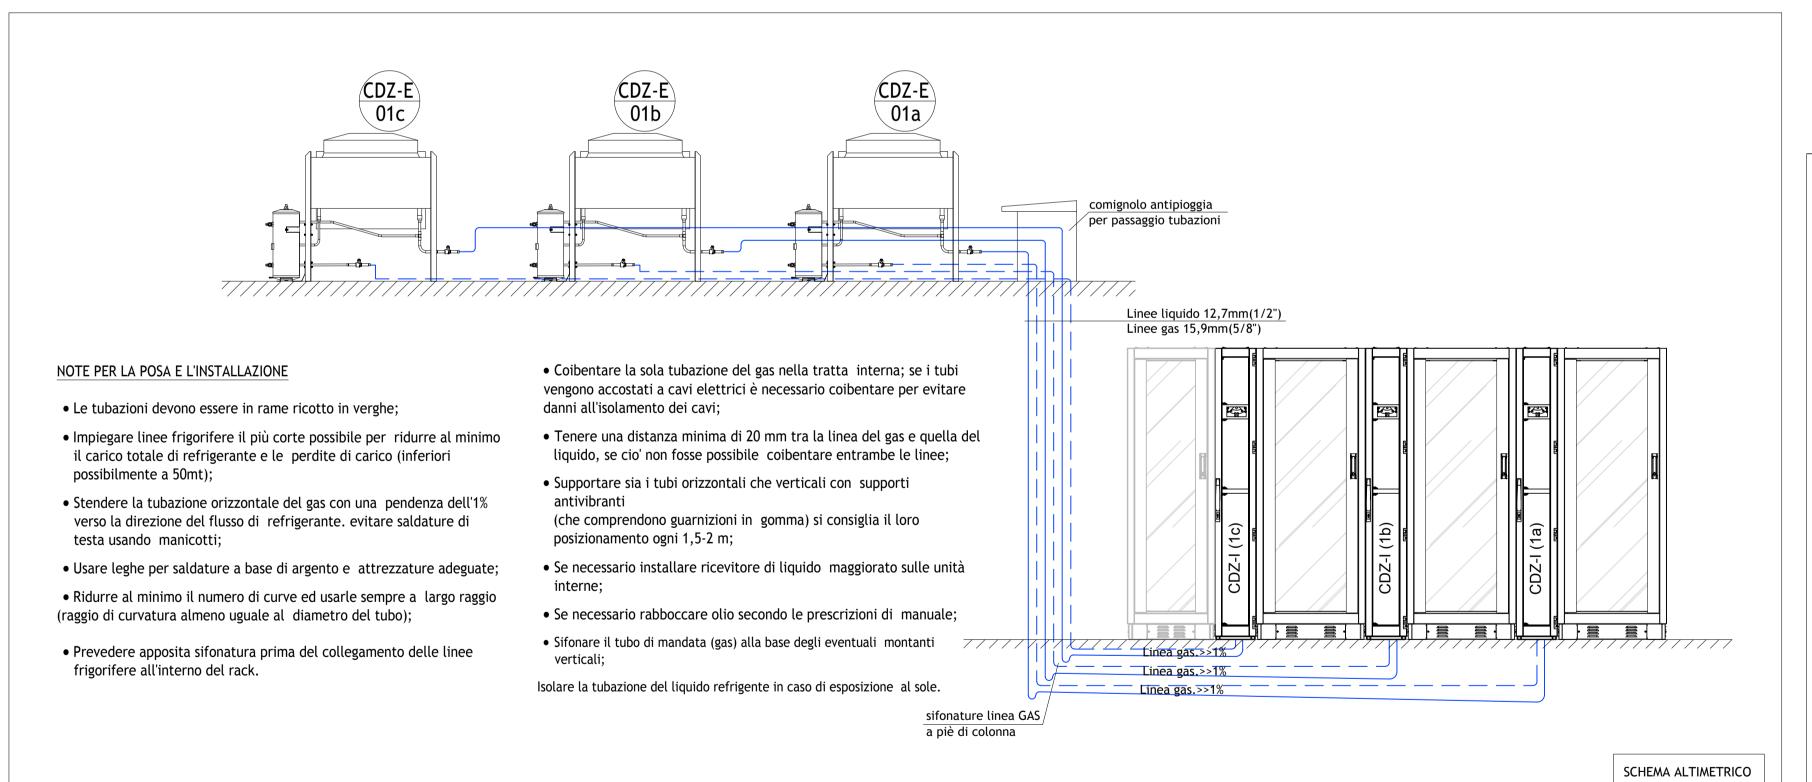

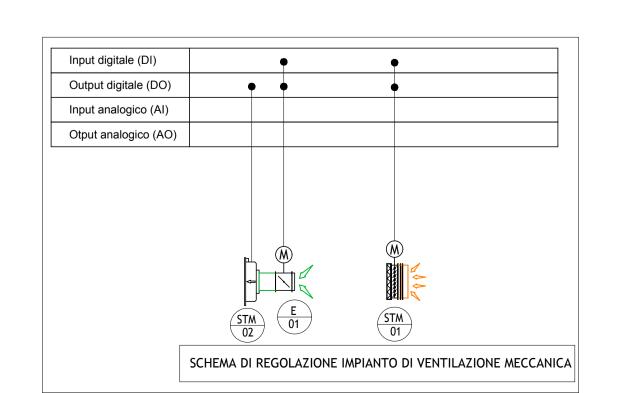


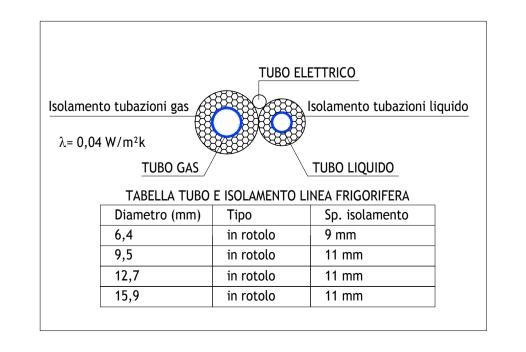


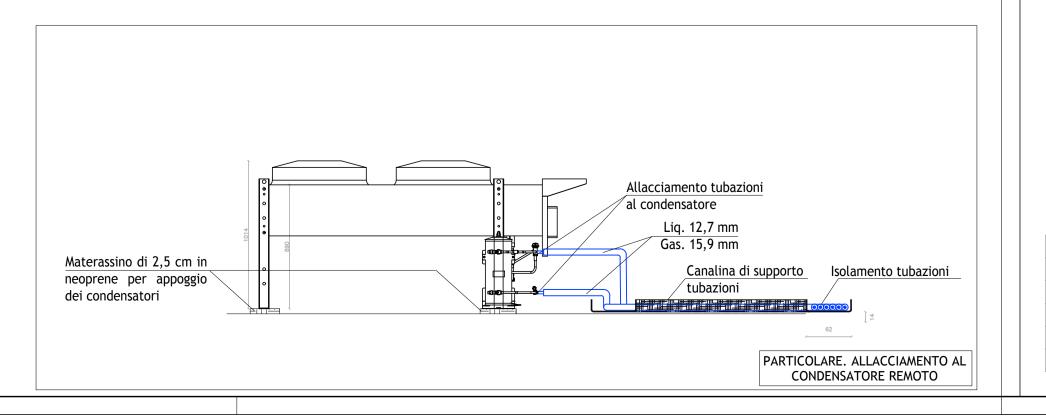

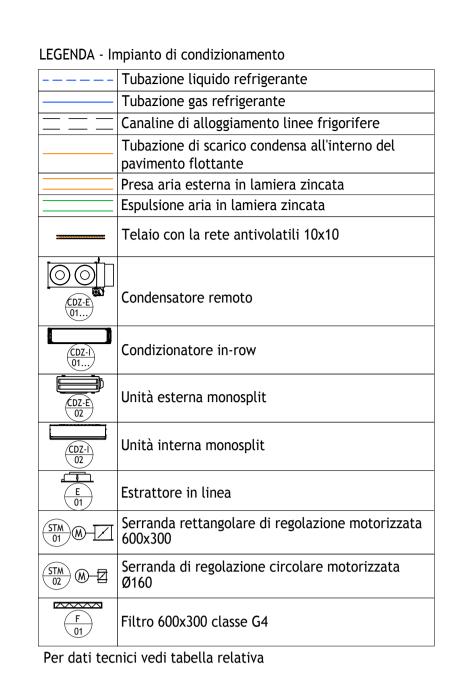

KEY PLAN - Scala 1:500

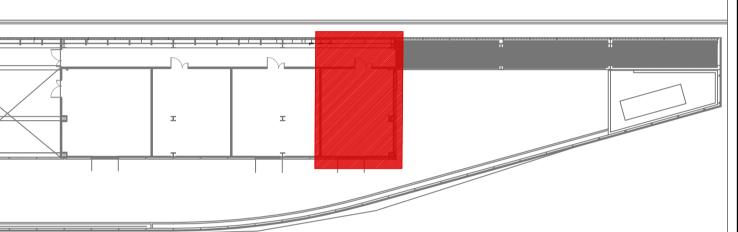

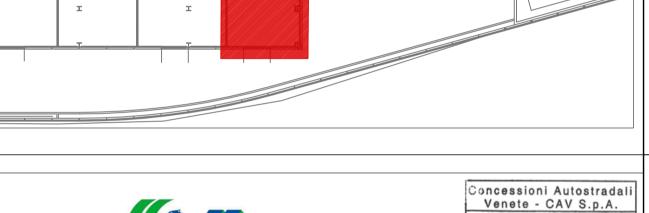

CONCESSIONI **AUTOSTRADALI** N. PROGETTO Concessioni Autostradali Venete CAV S.p.a. - Via Bottenigo, 64/A 30175 Venezia

AREA TECNICA

PROGETTO ESECUTIVO PER LA REALIZZAZIONE DEL NUOVO DATACENTER PRESSO LA STAZIONE **AUTOSTRADALE DI PADOVA EST (PD) E PER** L'ADEGUAMENTO IMPIANTISTICO E **CONSOLIDAMENTO INFRASTRUTTURALE** DEL DATA CENTER DELLA SEDE DI MARGHERA (VE)

PROGETTO ESECUTIVO

DATA CENTER SECONDARIO PADOVA PIANTA PIANO PRIMO E COPERTURA IMPIANTI MECCANICI

ITM01

Scala - 1:50



| Rev. | Descrizione | Redatto | Controllato | Approvato | Data |
|--------|------------------------|--------------------|-------------|-----------|------------|
| 00 | Prima emissione | S.K. | G.R. | D.S. | 29/09/2017 |
| 01 | Prima revisione | S.K. | G.R. | D.S. | 12/02/2018 |
| 02 | | | | | |
| 03 | | | | | |
| Codice | Progetto : 02009024_PE | 0_ITM_DIS_01R1.dwg | | • | |